

# 平面図(1分割) s=1:500

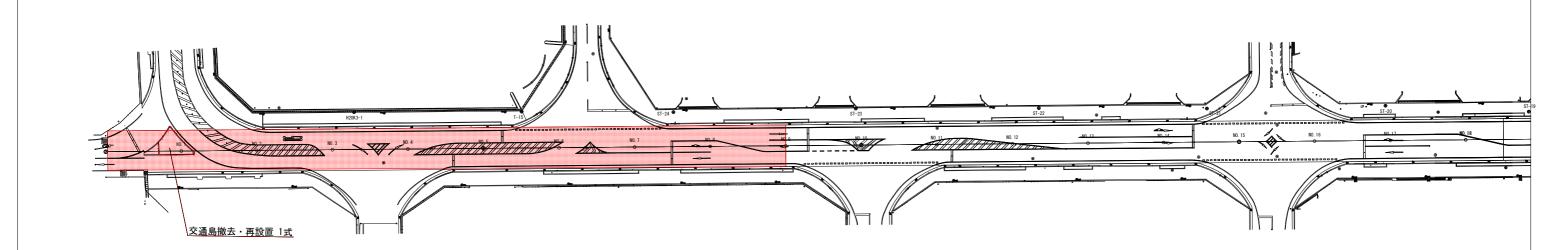

### 施工延長 L=180.0m




当初設計図面							
工事名	R 1 徳土 徳 徳・東沖	R 1 徳土 徳島小松島港 (沖洲外地区) 徳・東沖洲 2 舗装工事 (1)					
路線名等	徳島小松	徳島小松島港 (沖洲外地区)					
工事箇所	徳島市東洋	徳島市東沖洲2丁目(第1分割)					
図面名		平面図					
縮尺	図示	図面番号	1	/	6		
会社名							
事業者名	東部県	東部県土整備局(徳島)					

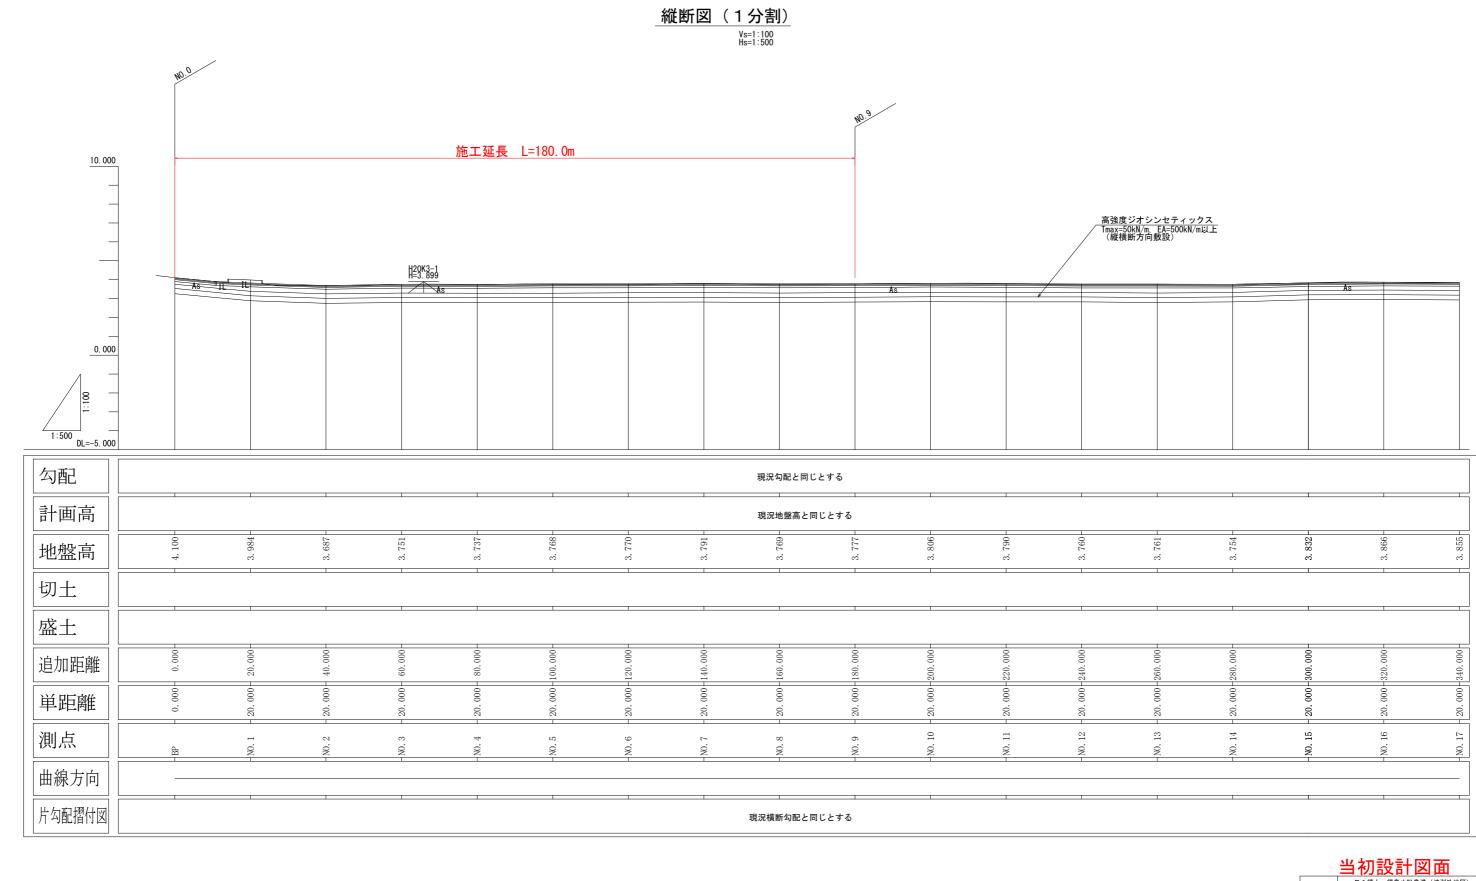


	当初設	計凶	血				
工事名	R 1 徳土 徳 徳・東沖	R 1 徳土 徳島小松島港 (沖洲外地区) 徳・東沖洲 2 舗装工事 (1)					
路線名等	徳島小松島港 (沖洲外地区)						
工事箇所	徳島市東沖洲2丁目(第1分割)						
図面名	縦断図						
縮尺	図示	図面番号	2	/	6		
会社名							
事業者名	東部県	<b>土整備局(</b> 征	恵島)				

対策区間: No. 0~No. 18+10(L=370m): 南北方向

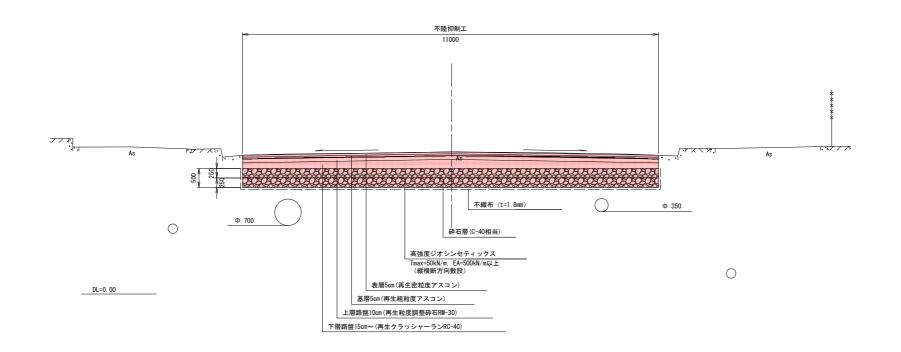


対策区間: No. 30+10~No. 64(L=670m): 東西方向

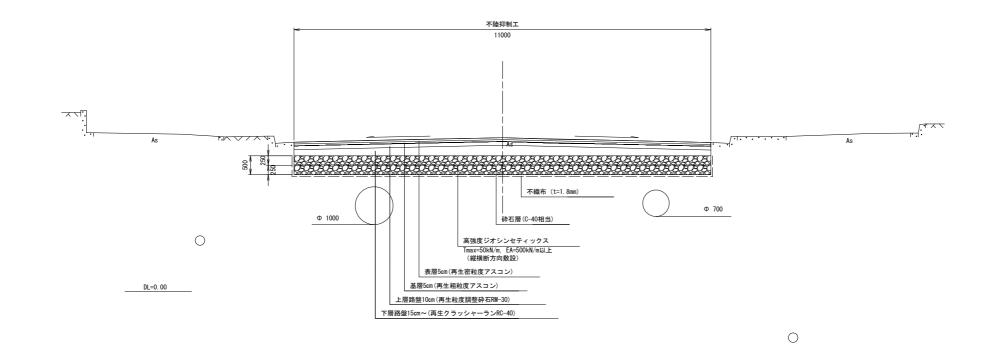

**当初設計図面** 


当初設計図面							
工事名	R 1 徳土 徳 徳・東沖	R 1 徳土 徳島小松島港 (沖洲外地区) 徳・東沖洲 2 舗装工事 (1)					
路線名等	徳島小松	徳島小松島港 (沖洲外地区)					
工事箇所	徳島市東沖洲2丁目(第1分割)						
図面名		標準断面図					
縮尺	S-1/50	図面番号	3	/	6		
会社名							
事業者名	東部県	東部県土整備局(徳島)					

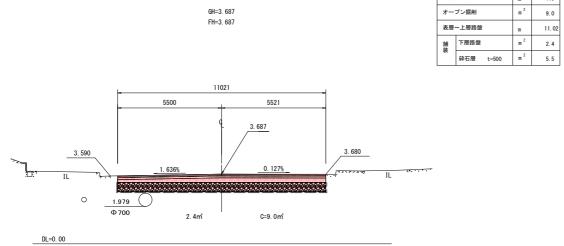


NO. 1

GH=3. 984 FH=3. 820


NO. 2 GH=3. 687 FH=3. 687

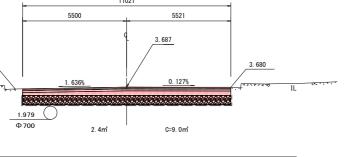

舗装	版取壊し t=100	п	6.9
オー	オープン掘削 ロ		10.0
表層	~上層路盤	m	11. 06
舗装	下層路盤	m²	2.5
æ	砕石層 t=500	m²	5. 5

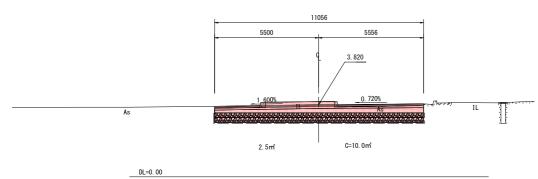


NO. 0 (BP)

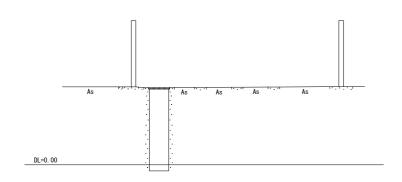


NO. 5	
GH=3. 768	
FH=3. 768	

舗装	版取壊し t=100	m	11.0
オー	プン掘削	m <sup>2</sup>	9. 1
表層	~上層路盤	m	11.01
舗装	下層路盤	m <sup>2</sup>	2.5
æ	砕石層 t=500	m <sup>2</sup>	5. 5

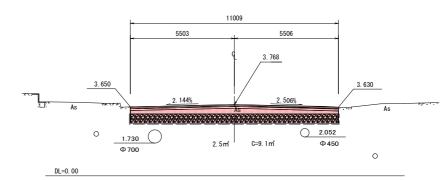


NO. 4 GH=3. 737 FH=3. 737

舗装	版取壊し t=100	m	11.0
オー	プン掘削	m <sup>2</sup>	9. 2
表層	~上層路盤	m	10. 98
舗装	下層路盤	m <sup>2</sup>	2. 6
装	砕石層 t=500	m <sup>2</sup>	5. 5

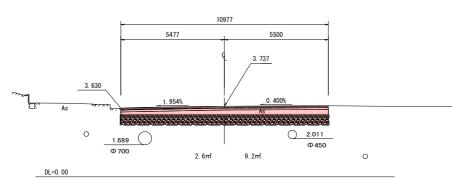



舗装	版取壊し t=100	m	11.0
オー	プン掘削	m <sup>2</sup>	9. 0
表層	~上層路盤	m	11.00
舗装	下層路盤	m <sup>2</sup>	2. 4
-20°	砕石層 t=500	m <sup>2</sup>	5. 5

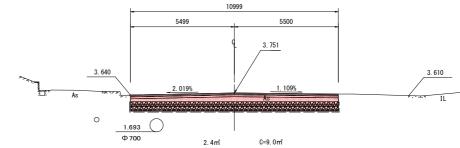


DL=0. 00

**业加**型针図面

<b>自</b> 例設計凶囬							
工事名	R 1 徳土 徳 徳・東沖	R 1 徳土 徳島小松島港 (沖洲外地区) 徳・東沖洲 2 舗装工事 (1)					
路線名等	徳島小村	徳島小松島港 (沖洲外地区)					
工事箇所	徳島市東河	徳島市東沖洲2丁目(第1分割)					
図面名		横断図(1)					
縮尺	S=1/100	図面番号	4	/	6		
会社名							
事業者名	東部	<b>県土整備局(</b> 征	恵島)				


※埋設管の位置、深さは想定

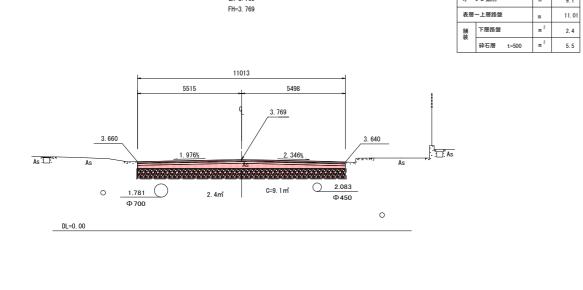


NO. 7 GH=3. 791 FH=3. 791

NO. 8

GH=3. 769 FH=3. 769

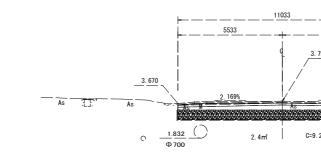

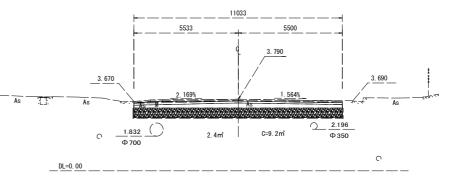


NO. 11

GH=3. 790 FH=3. 790




舗装版取壊し t=100



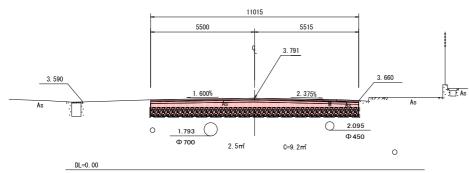

NO. 6

GH=3. 770 FH=3. 770

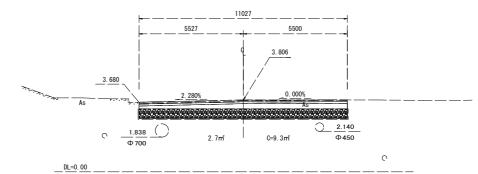

NO. 9

GH=3. 777 FH=3. 777

舗装	版取壊し t=100	m	11.0
オー	プン掘削	m <sup>2</sup>	9.1
表層	~上層路盤	m	11. 01
舗装	下層路盤	m²	2. 6
-200	砕石層 t=500	m <sup>2</sup>	5. 5

舗装	版取壊し t=100	m	11.0
オー	プン掘削	m <sup>2</sup>	8. 9
表層	~上層路盤	m	11.01
舗装	下層路盤	m <sup>2</sup>	2. 3
ant.	砕石層 t=500	m <sup>2</sup>	5. 5

	le-	11008			
	5500	J. 550	08		
	0.564%	g 3.770 	79%	3. 650	
	As 8888888888888		********		As
	 742 2 700	. 6m <sup>2</sup> C=9. 1m <sup>2</sup>	<u>2.064</u> Ф 450		
				0	
DL=0. 00					

	110	005	J
	5515	5490	
3.660 As many	_2.121%	3. 777 	3. 660 As
I			
O 1.7 Φ7	2 2 2 2 2		1 <u>01</u> 150
DL=0. 00			0

	当初設計図面
3	R 1 徳土 徳島小松島港 (沖洲外地区) 徳・東沖洲 2 舗装工事 (1)
等	徳島小松島港 (沖洲外地区)
所	徳島市東沖洲2丁目(第1分割)

T-7-1	徳・東沖洲2 舗装工事(1)				
路線名等	徳島小松島港 (沖洲外地区)				
工事箇所	德島市東沖洲 2丁目(第 1 分割) 横断図(2)				
図面名					
縮尺	S=1/00	図面番号	5	/	6
会社名					
事業者名	東部県土整備局(徳島)				


※埋設管の位置、深さは想定

## 不陸抑制工詳細図 (参考)

【高強度帯状ジオシンセティック】

## 敷 網 製 品 図

### [Tmax=50kN/m]

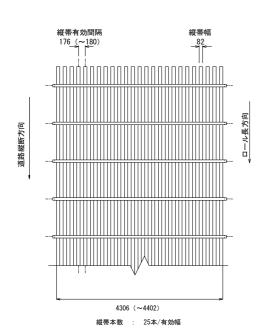


※ ()書きは緊張時の長さ


※工区境の縦断方向のジオシンセティックは1.0m重ねる。

### 部材詳細図

## \_\_\_仮押えピン\_\_

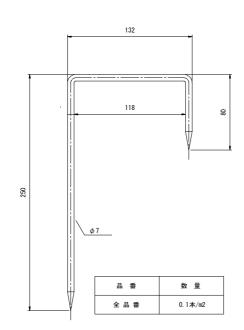



### 敷網工敷設概略図

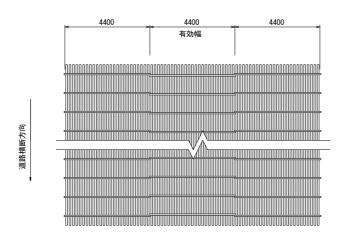

### 部材詳細図

【敷設専用吊り治具】

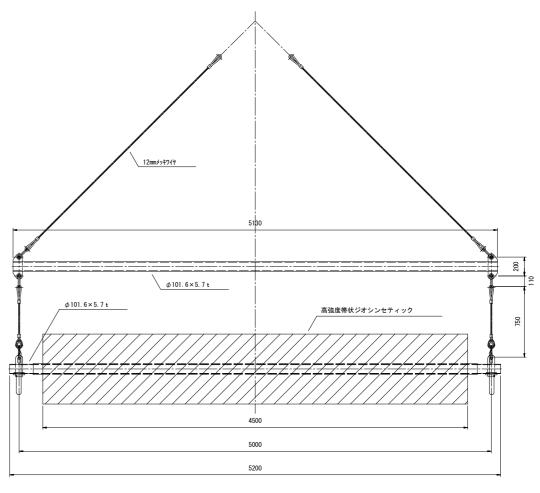

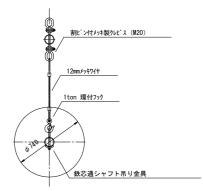

当初設計凶面					
工事名	R 1 徳土 徳島小松島港 (沖洲外地区) 徳・東沖洲 2 舗装工事 (1)				
路線名等	徳島小松島港 (沖洲外地区)				
工事箇所	徳島市東沖洲2丁目(第1分割)				
図面名	不陸抑制工(参考図)				
縮尺	図示	図面番号	6	/	6
会社名					
事業者名	東部県土整備局(徳島)				